


*Sicherheitsabstand zur Vermeidung von Körperquetsungen beachten!
 *Keep off!
 Can cause crushing injury or death!
 *Respectez un écart de sécurité pour éviter tout accident par écrasement!
 *Mantengan una distancia de seguridad para evitar accidentes con danos personales!

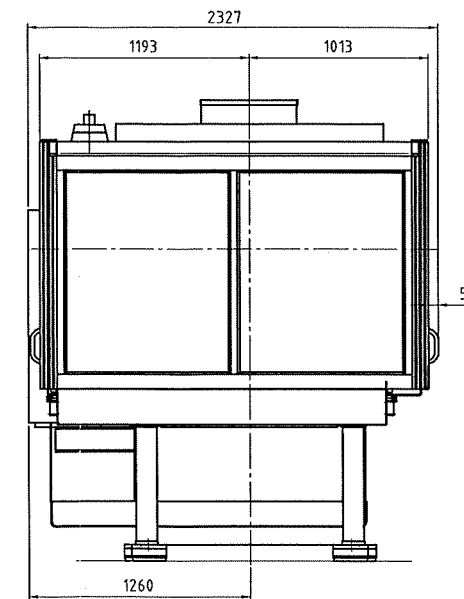


Formkühlung, Zu- und Rücklaufschlauch G3/4"
 Standort nach Bedarf. Wasserdruck max. 6 bar.
 Mould cooling, inlet and outlet G3/4"
 position is not fixed. Water pressure max. 6 bar.
 Refroidissement du moule, tuyaux flexibles G3/4"
 Pression d'eau max. 6 bar.
 Refrigeración de molde, mangueras flexibles salida y retorno G3/4"
 presión máx. del agua 6 bares.

Druckluftanschluß für Schlauch-Innendurchmesser 13, max. 10 bar.
 Connection pressure air for hose inner diameter 13, max. 10 bar.
 Raccord air comprimé pour tuyau diamètre intérieur 13, max. 10 bar.
 Conexión de aire comprimido para mangueras, diámetro interior 13, máx. 10 bares.

Kühlwasseranschluß, Ölkühlung
 Zulaufrohr G1", Rücklaufrohr G1",
 Wasserdruck max. 6 bar.
 Connection for cooling water, oil cooling,
 inlet G1", outlet G1",
 water pressure max. 6 bar.
 Raccord de l'eau de refroidissement de l'huile
 G1" pour l'alimentation et G1" pour l'évacuation
 pression d'eau max. 6 bar.
 Conexión del agua para refrigeración del aceite,
 tubo salida G1", tubo retorno G1".
 Presión máxima del agua 6 bares.

Stromspeisung
 Main power supply
 Alimentation du courant
 Alimentación de corriente

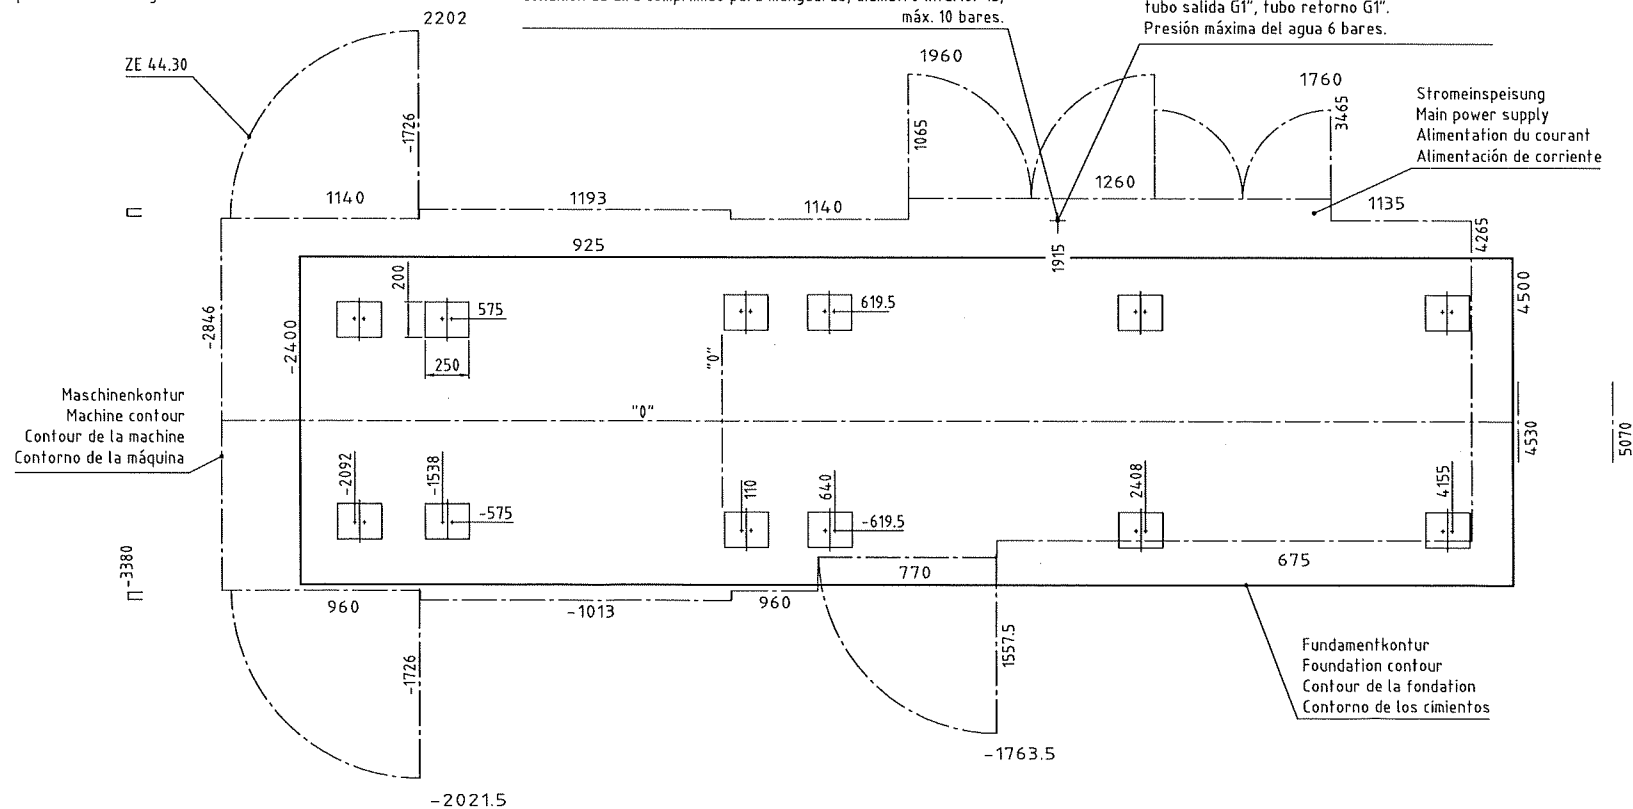

Maschinengewicht (ohne Öl) Machine weight (without oil) Poids de presse (sans huile) Peso de máquina (sin aceite)	27090 kg
Statische Bodenbelastung ohne Werkzeug Static floor load, without mold Charge statique au sol sans moule Limite a que se va a someter el piso sin molde	43 KN/m ²
Werkzeuggewicht max total mould weight Poids total max. de moule Peso total máximo de molde	7935 kg
Hydrauliköl Hydraulic oil Huile hydraulique Aceite hidráulico	1000 dm ³ ca. 910 kg

Das Fundament ist bis auf festen, tragfähigen Grund geführt.
 Die bauausführende Firma hat die volle Gewähr für die
 Festigkeit des Fundamentes zu übernehmen.

Alle Maße sind Fertigmaße.

The foundation is to be lead on to firm and supporting ground.
 The contractor has to give full guarantee concerning the
 stability of foundation.

All measurements are finished sizes.

La fondation est à approfondir justu à la couche portante
 et ferme. L'exécuteur de la fondation doit prendre toutes
 les garanties sur la solidité de celle-ci.

Toutes les cotes sont des dimensions finies.

Los cimientos se apoyan sobre base firme y capaz de soportar el peso.
 La empresa constructora de los cimientos debe asumir toda la responsabilidad
 sobre la capacidad de carga de los cimientos.

Todas las cotas son dimensiones terminadas.

Verwendbar für KM500C SP2700/3500C	Maße ohne Toleranzangabe 150 2748 KN-Norm/NP104	DIN ISO 1302	Maßstab 1:20 Werkst. Rohtl.Nr.	Fert.Gew.kg WNR. Mod./Gas.Nr.
2024 Datum Name		Benennung		
Bearb. 27.10. MC01		Fundamentplan		
Gepr. 27.10. MC01		Foundation drawing/Plan de fondation/ Plano de cimentación		
Abt. KT111		Zeich.-Nr. 19B9250Z		
KUNSTSTOFFTECHNIK GmbH		Sach.-Nr. 8286530		
Mikro	Zust.	honnvor	ÄndNr.	Datum
				27.10.2024